




01 CABINE DE ENTRADA E MEDIÇÃO
PLANTA DE FORÇA E ILUMINAÇÃO
ESCALA 1:25

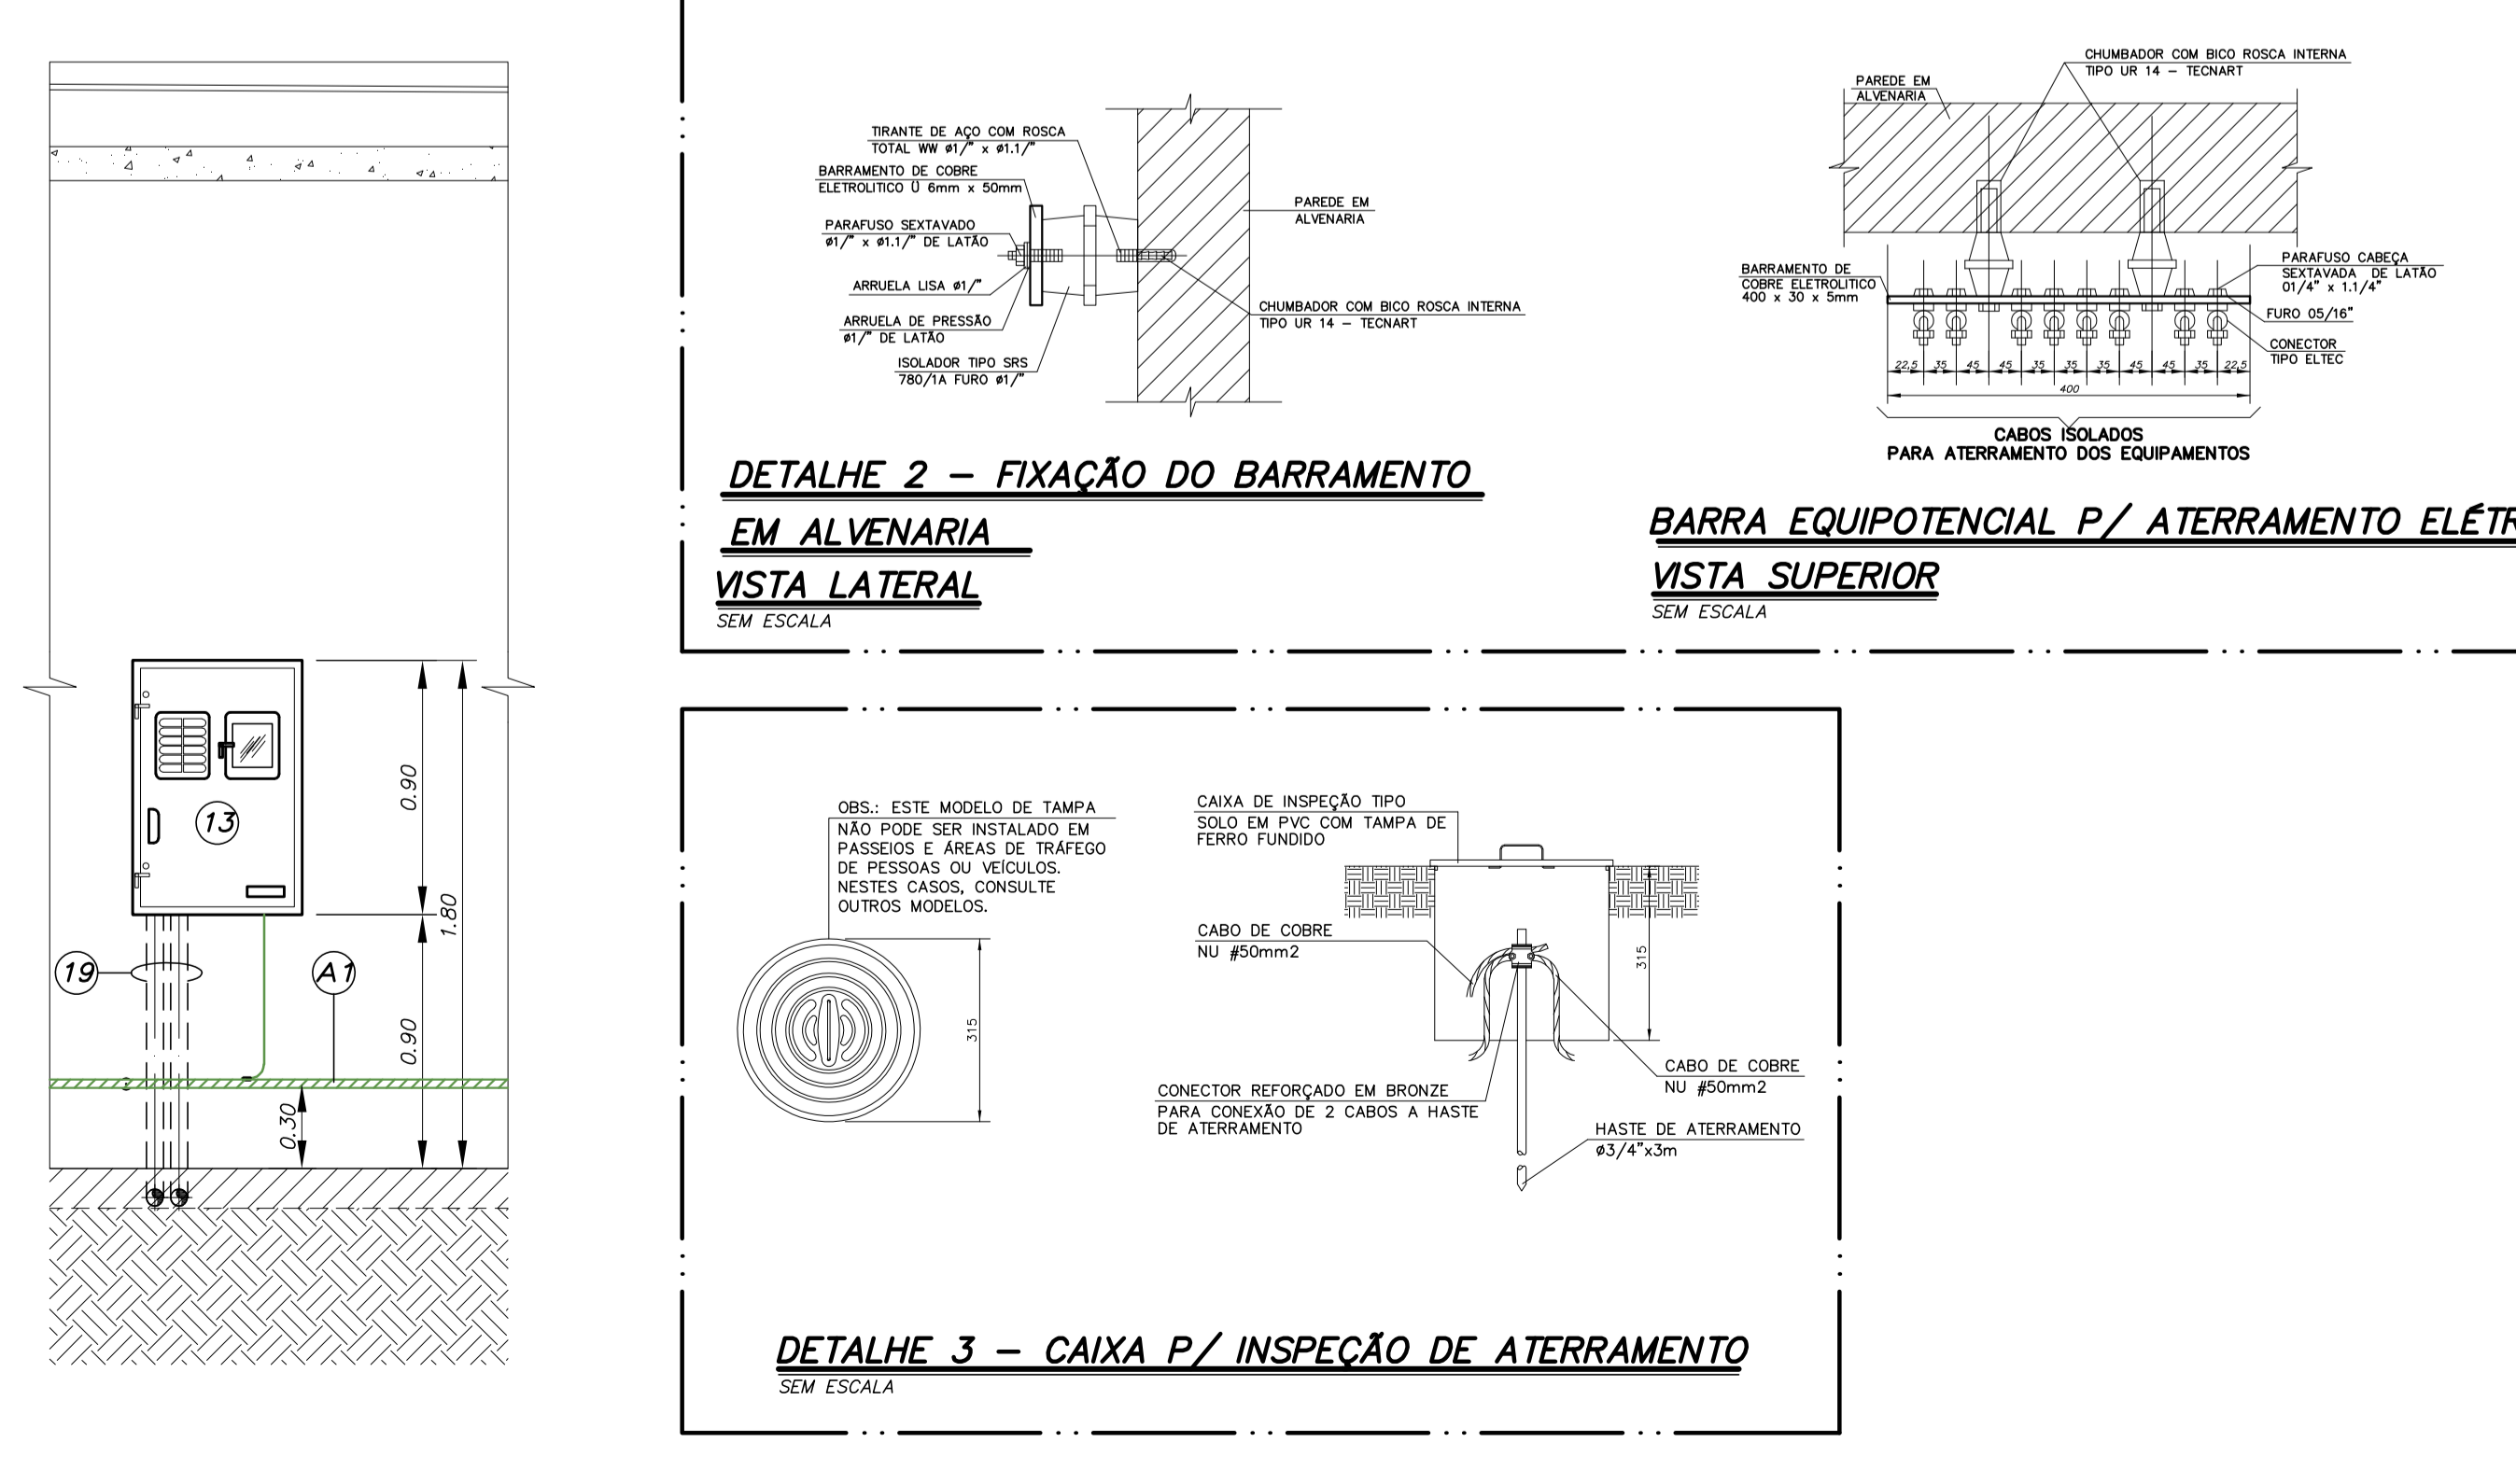




05 CABINE DE ENTRADA E MEDIÇÃO
CAIXA DE MEDIÇÃO TIPO A3
ESCALA 1:25

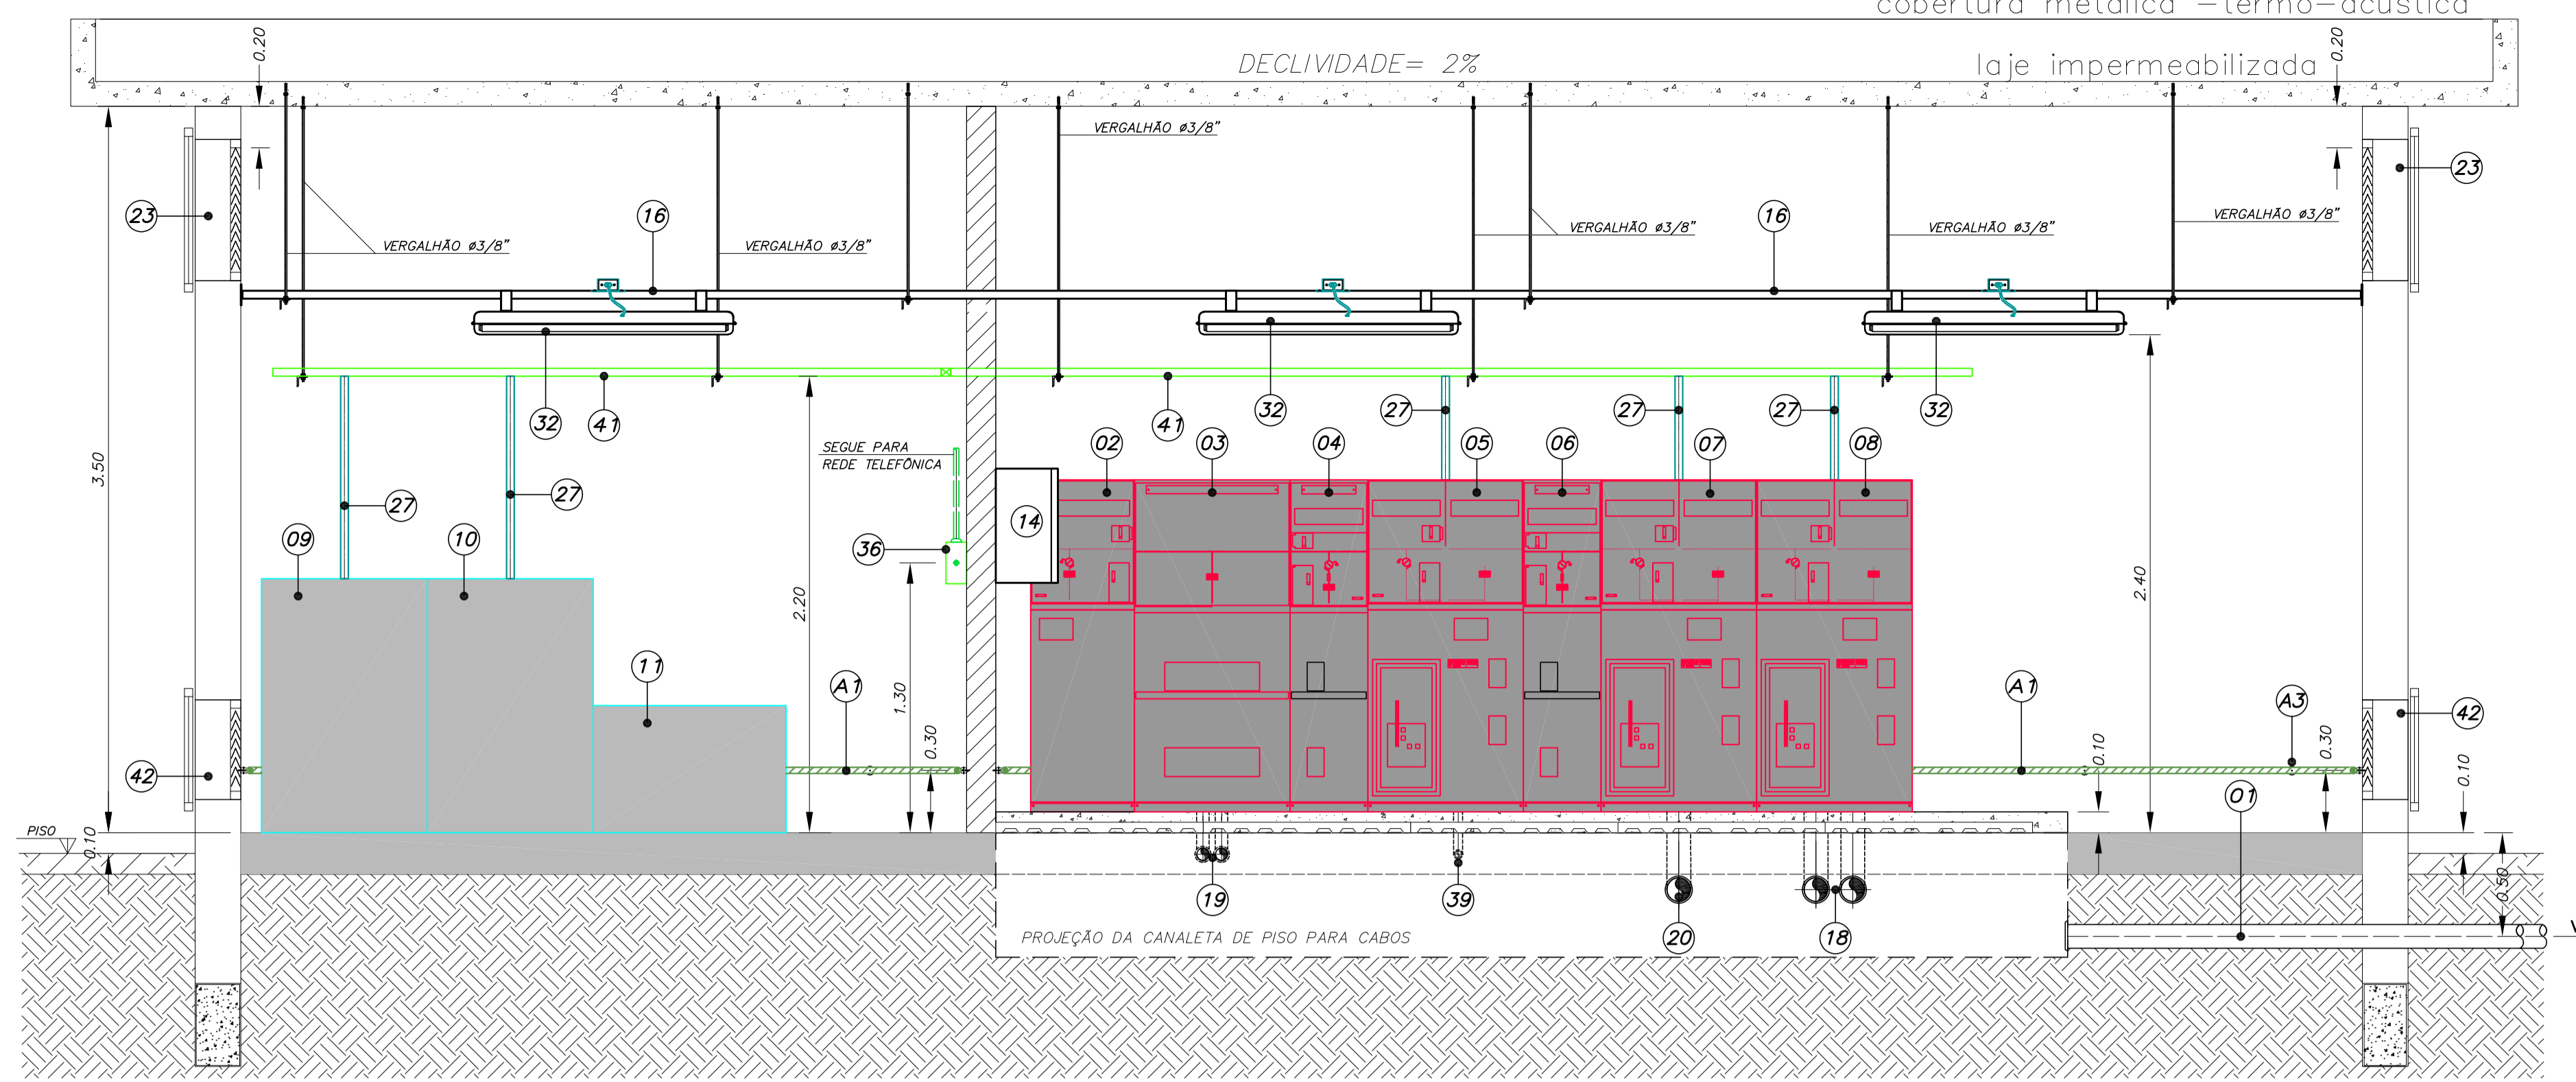



03 CABINE DE ENTRADA E MEDIÇÃO
CORTE A-A
ESCALA 1:25

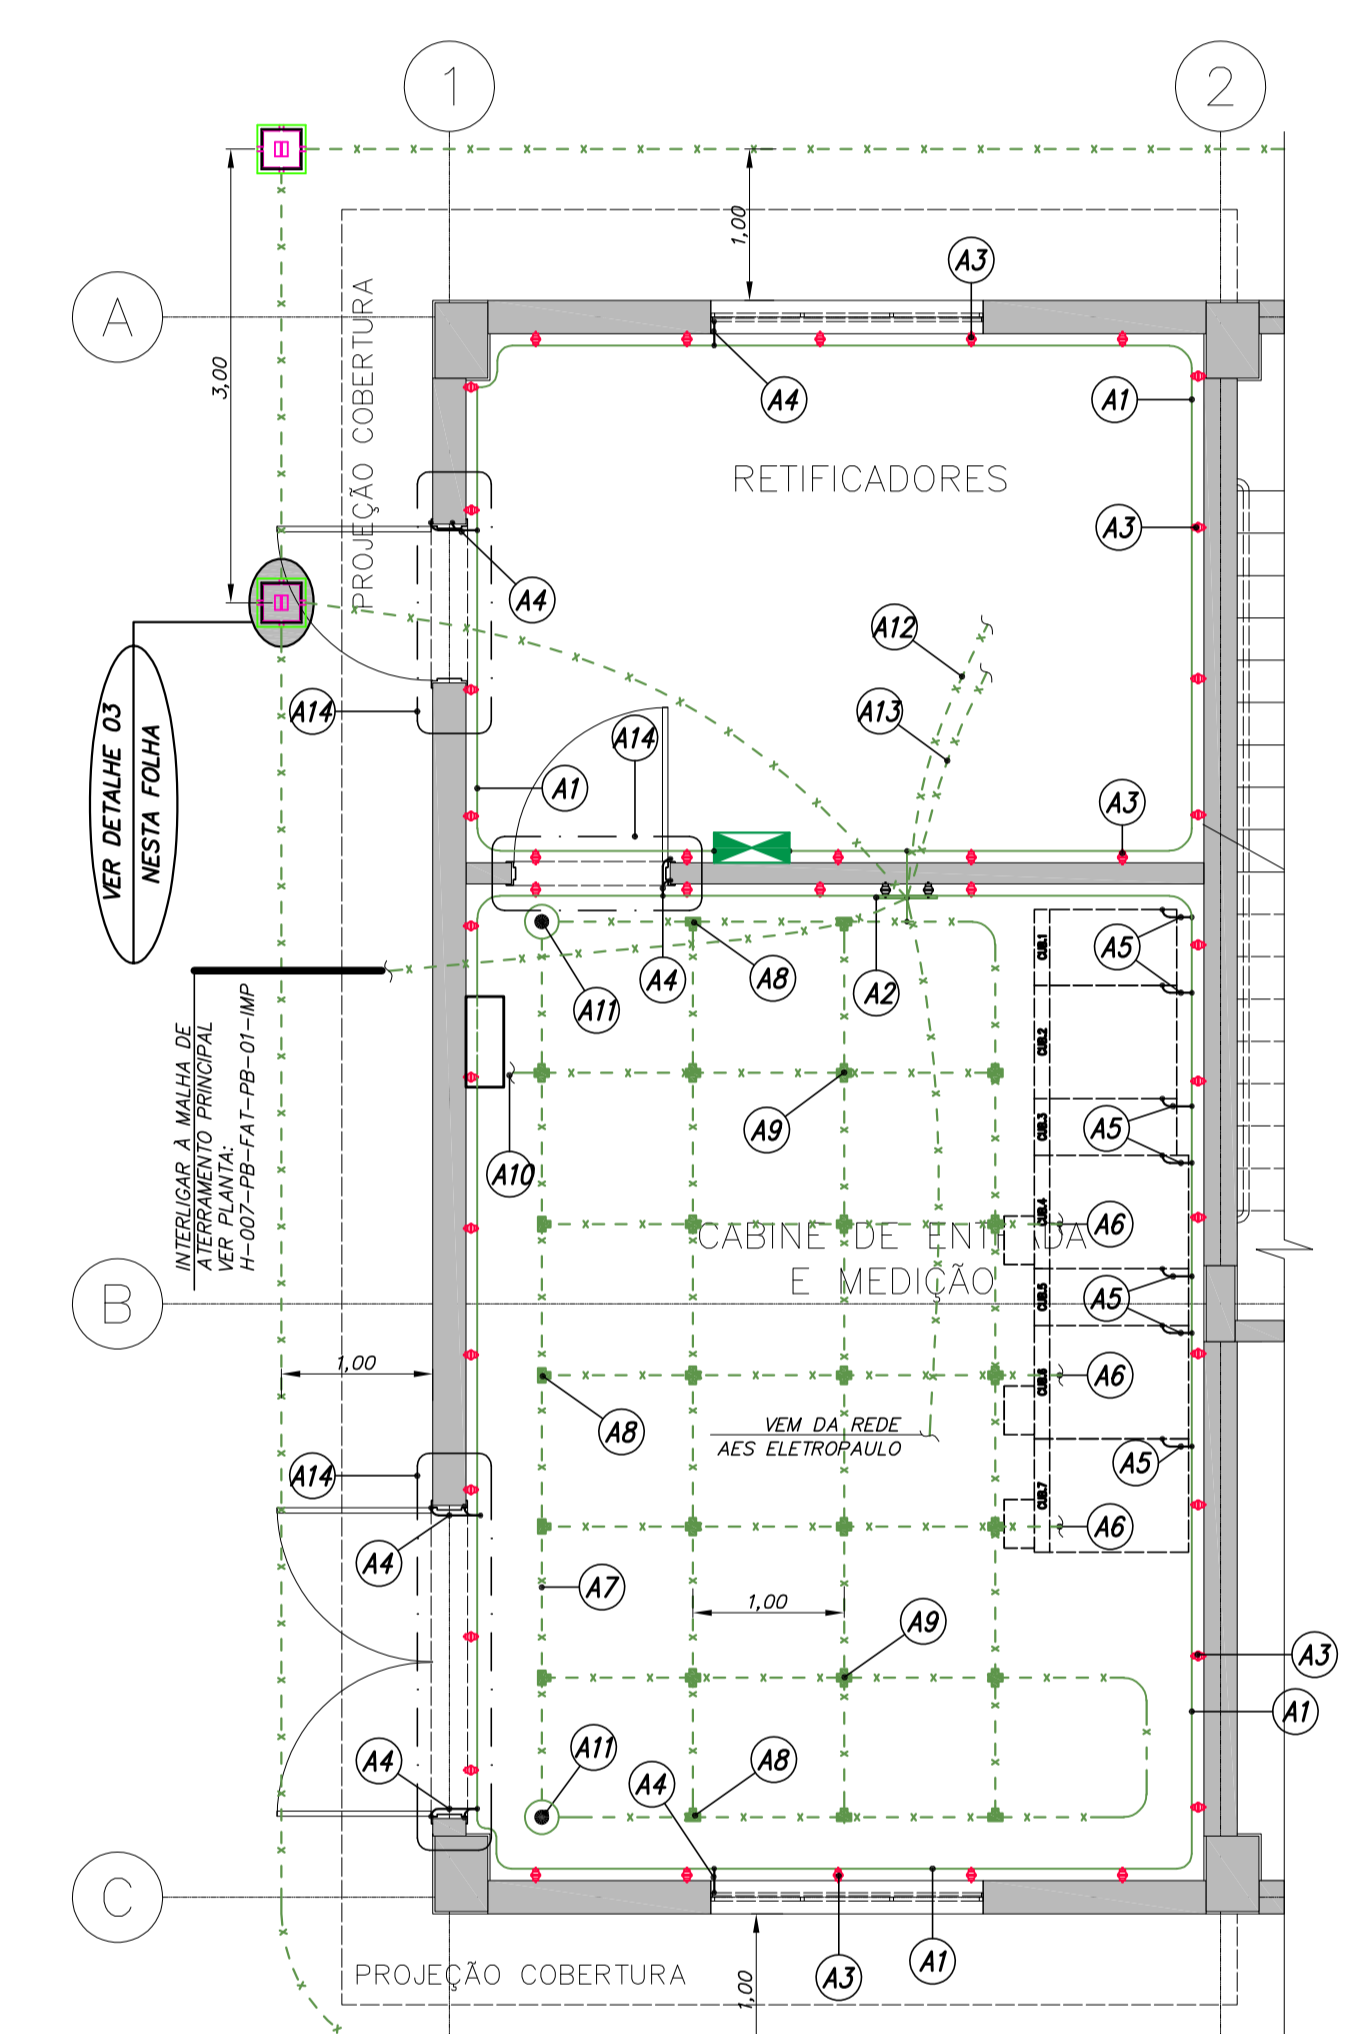


02 CABINE DE ENTRADA E MEDIÇÃO
PLANTA DE ATERRAMENTO
ESCALA 1:25

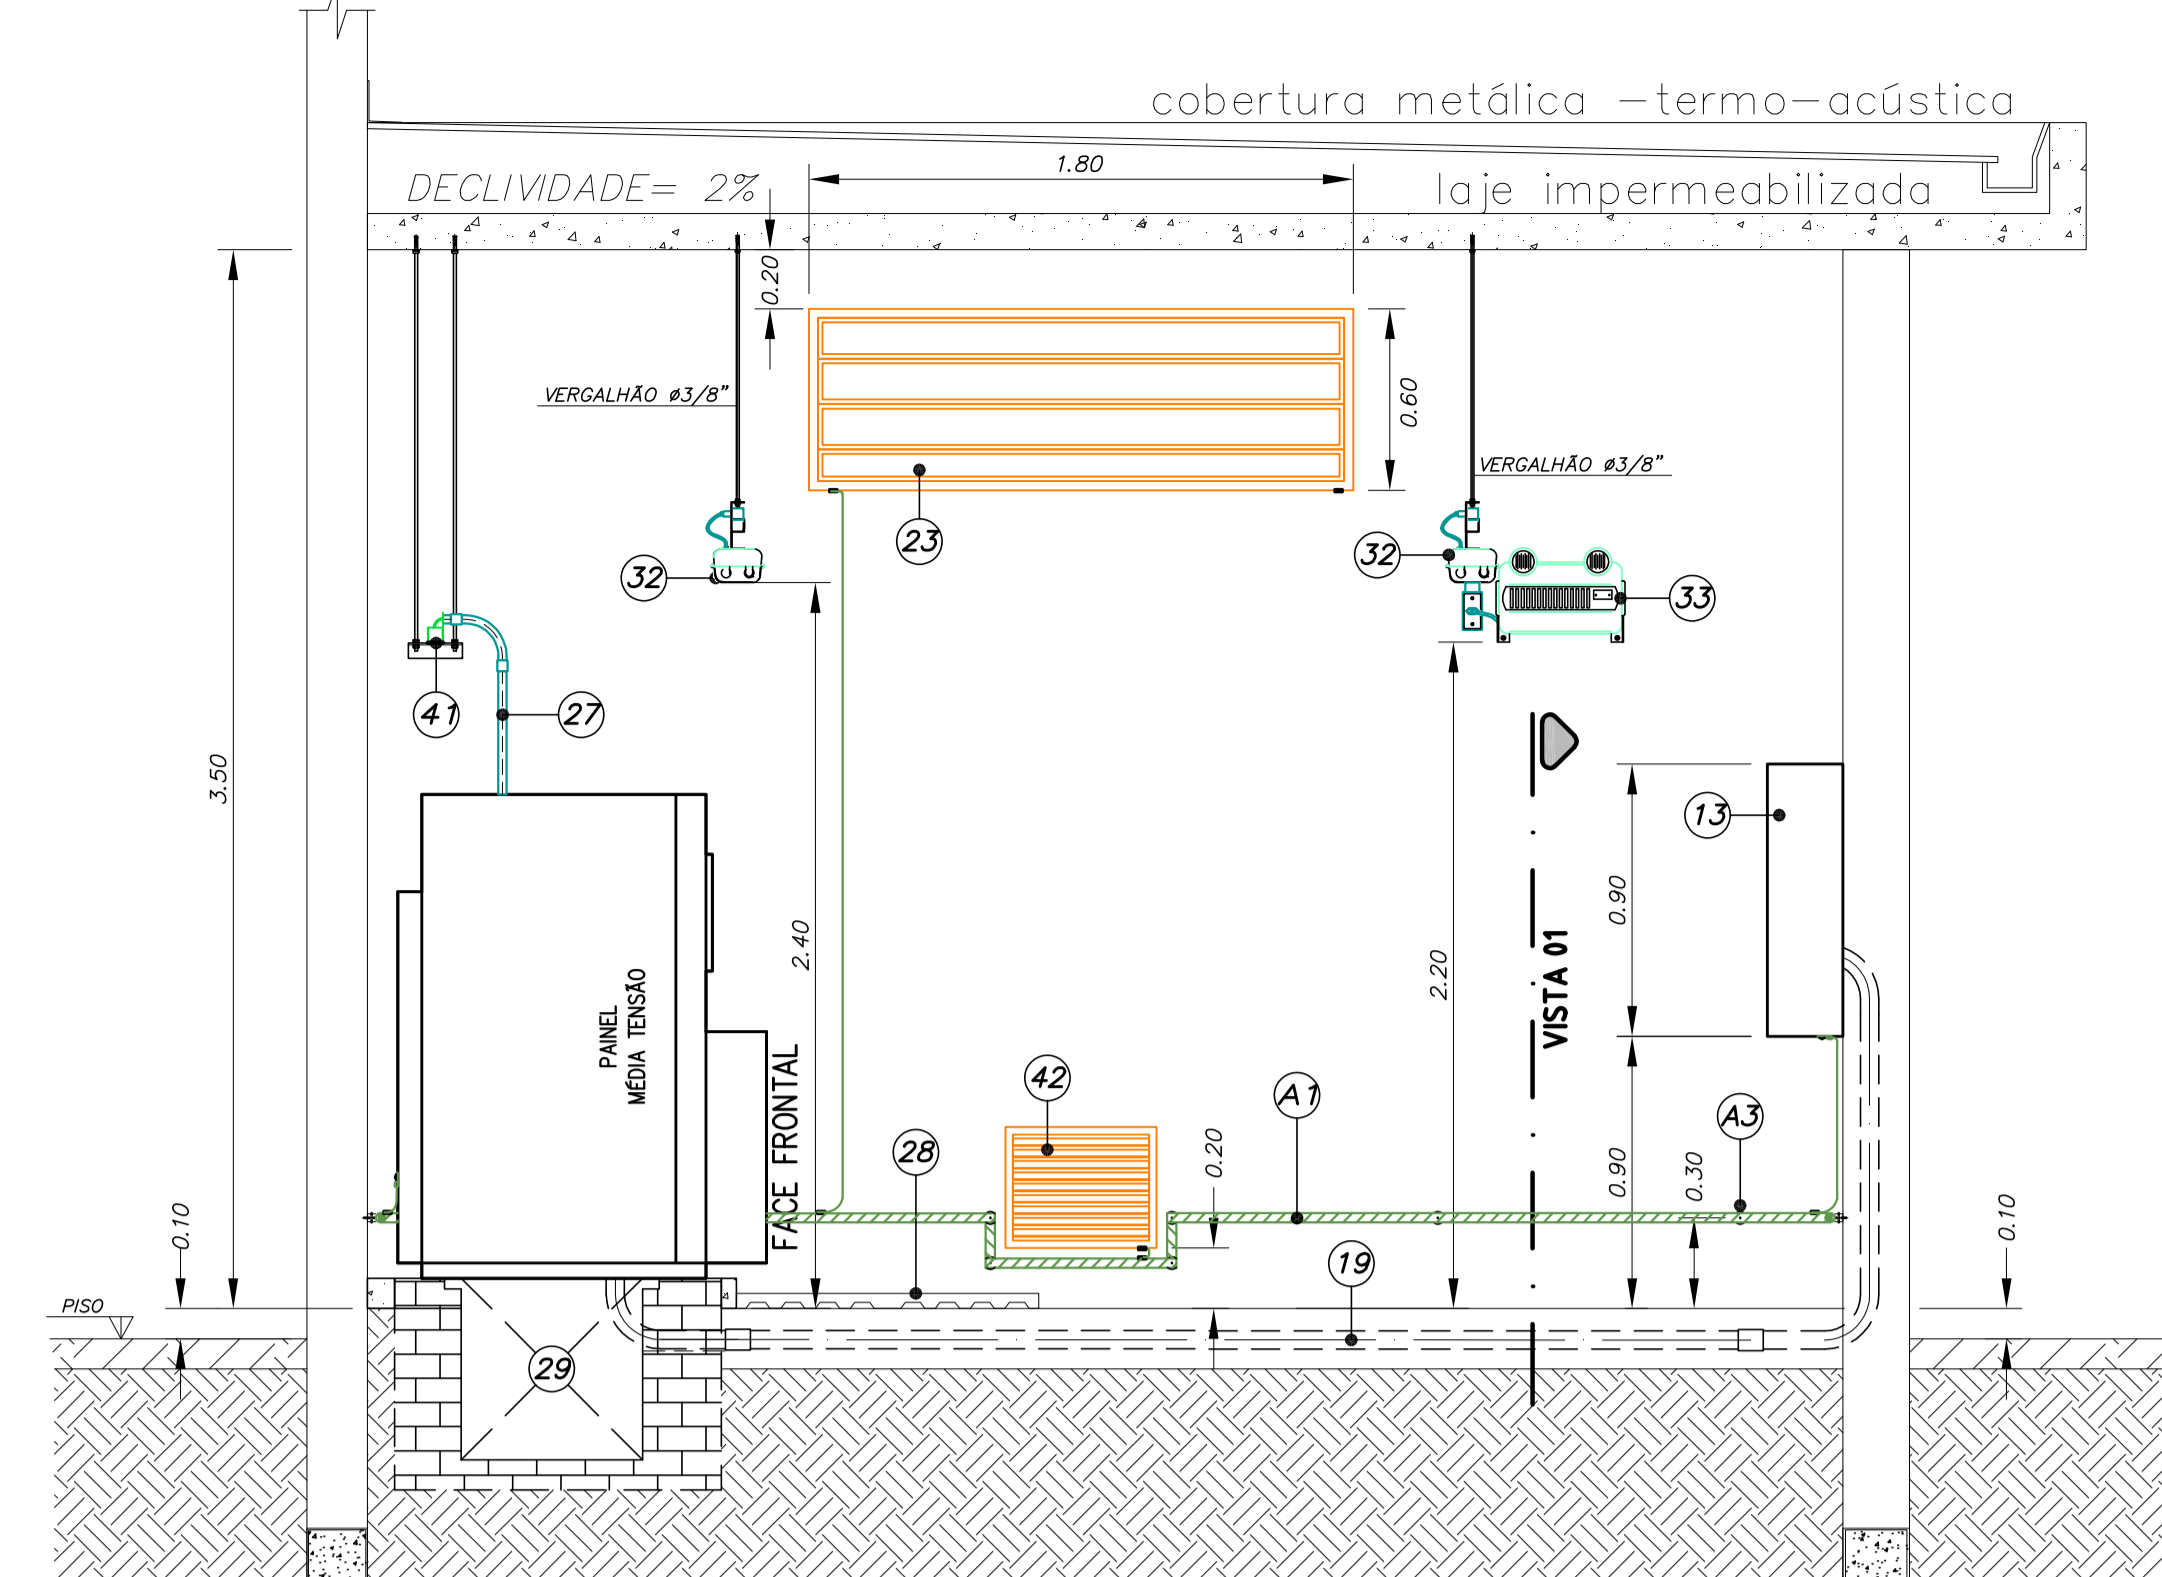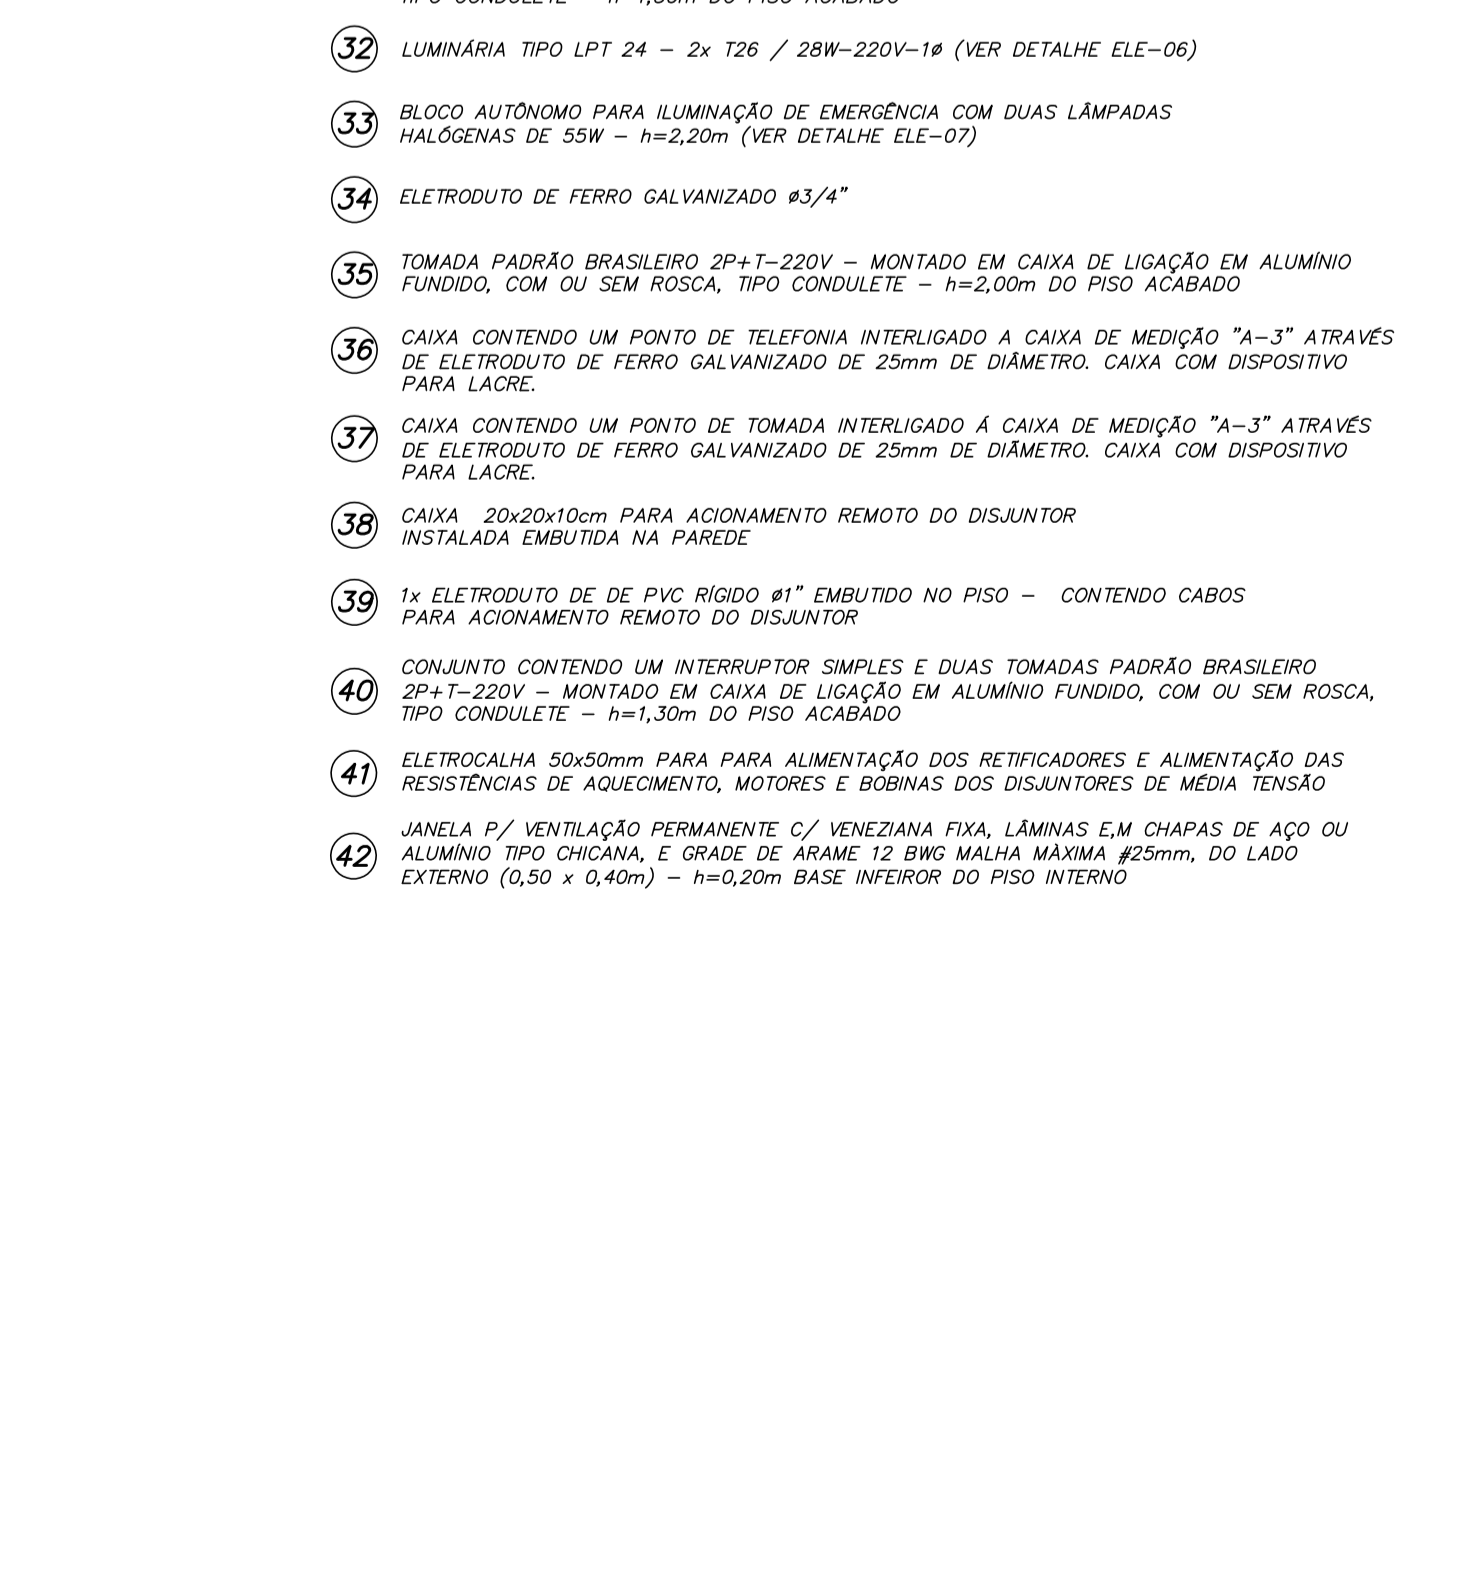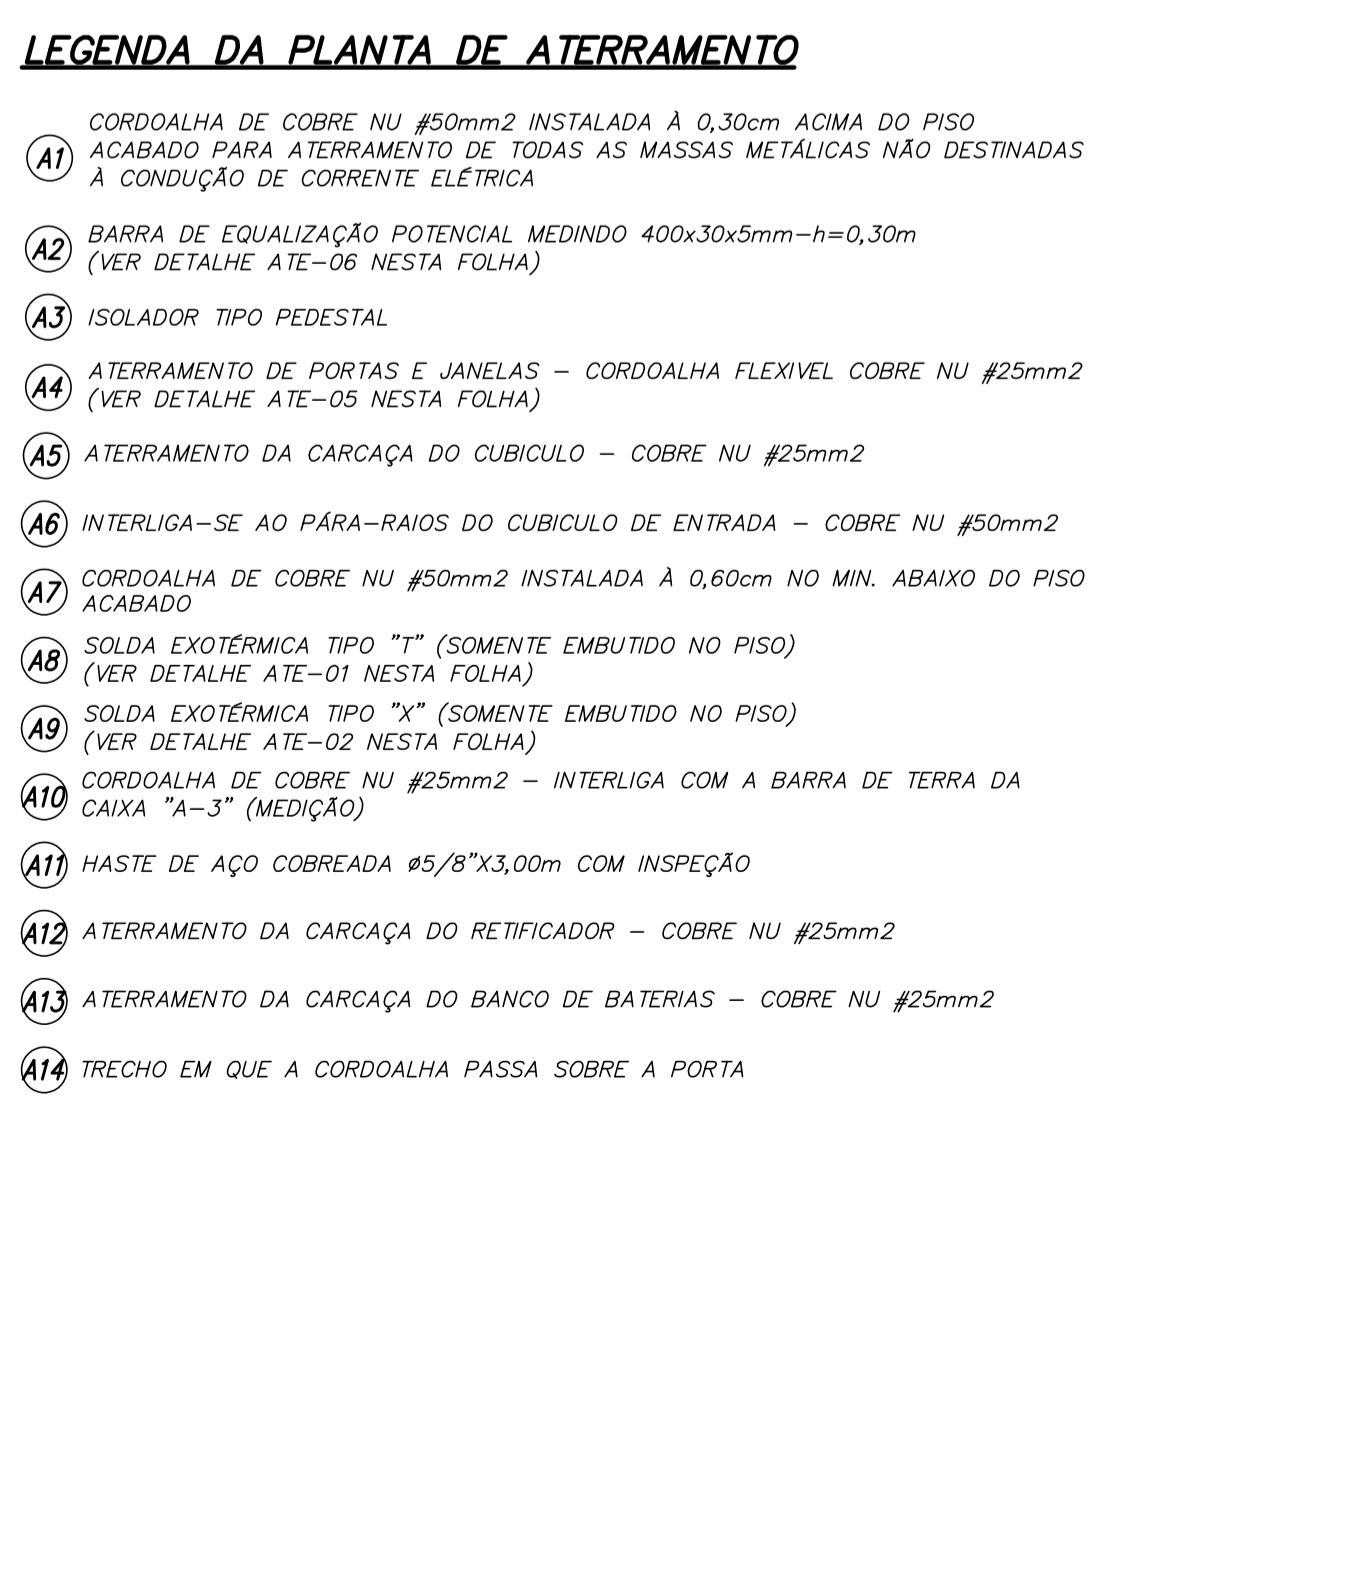

04 CABINE DE ENTRADA E MEDIÇÃO
CORTE B-B
ESCALA 1:25

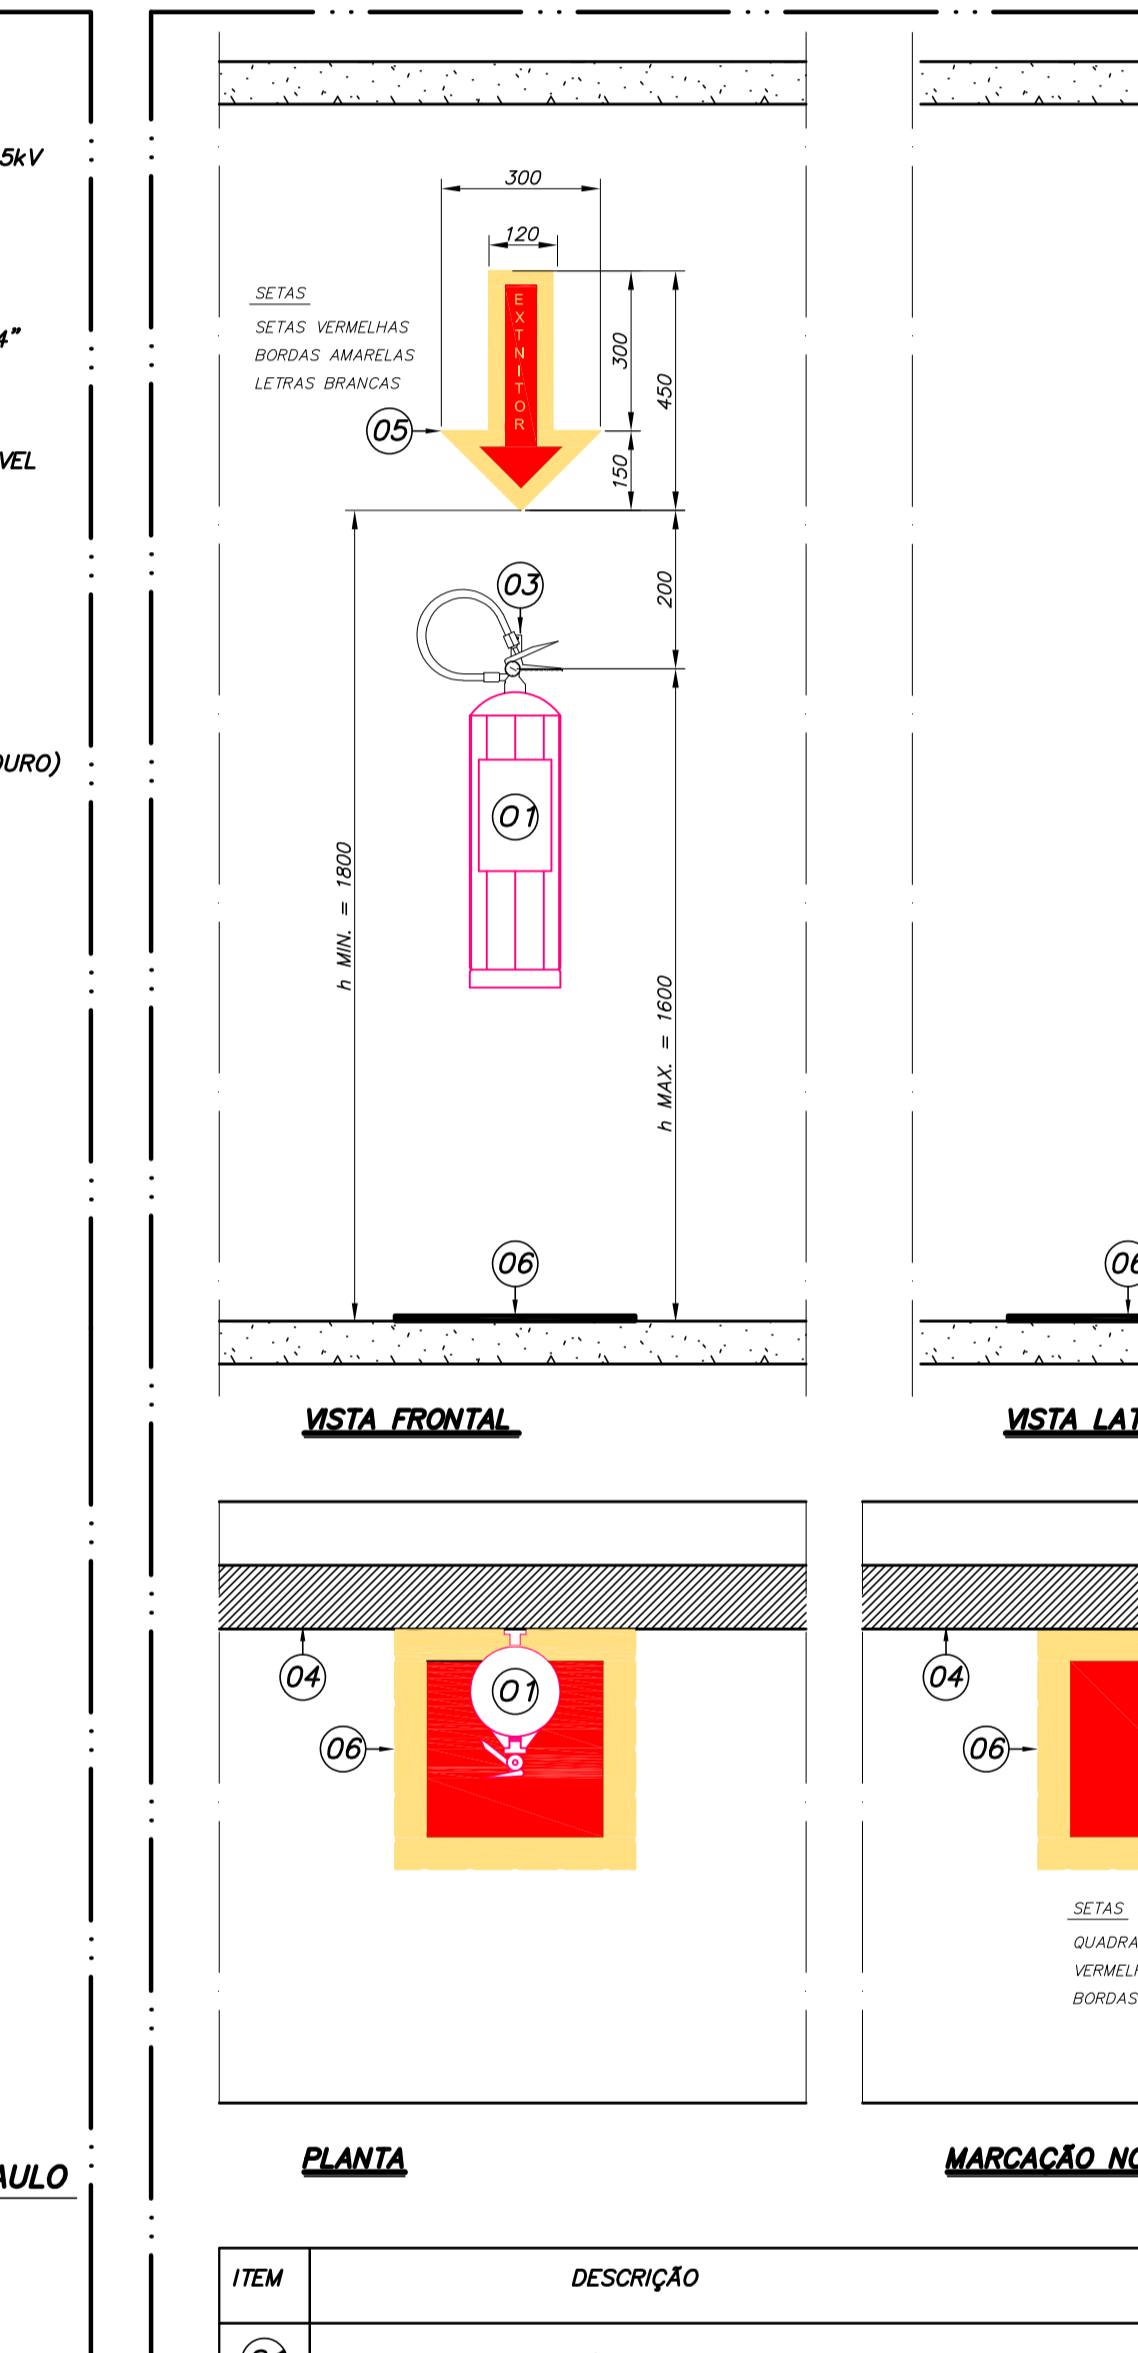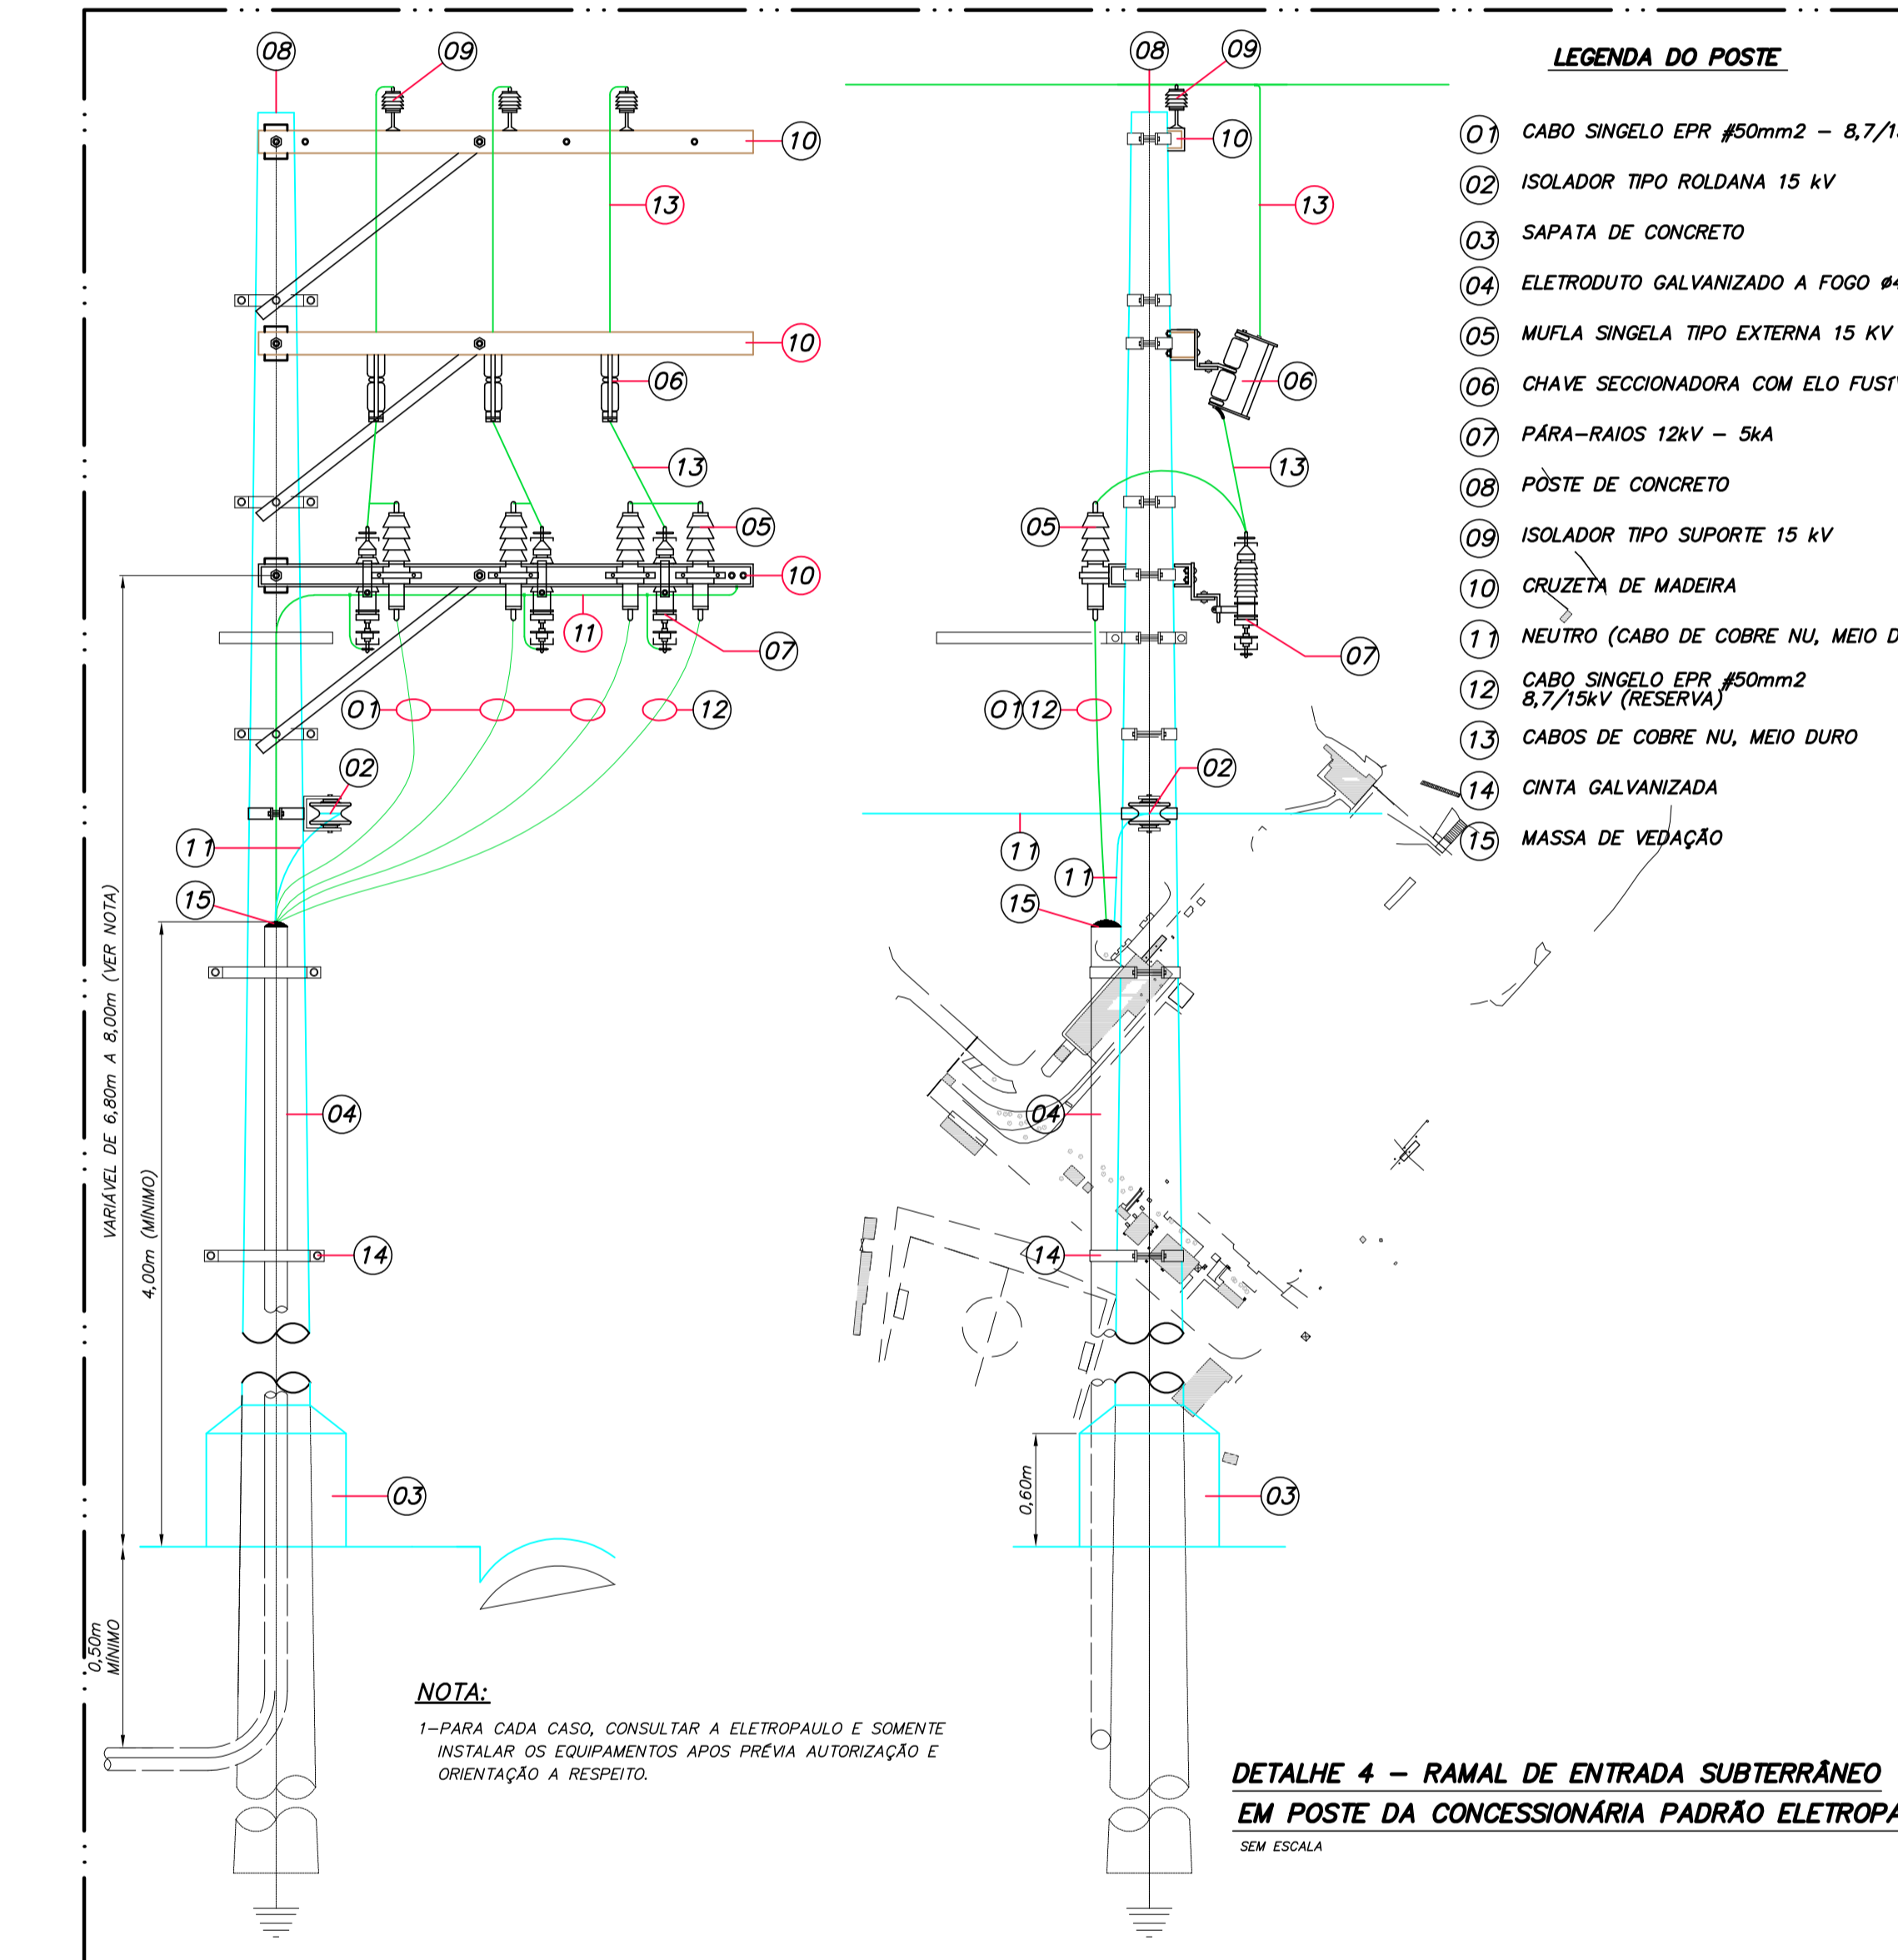

DETALHE 4 - RAMAL DE ENTRADA SUBTERRÂNEO
EM POSTE DA CONCESSIONÁRIA PADRÃO ELETRIPAULO
ESCALA 1:50

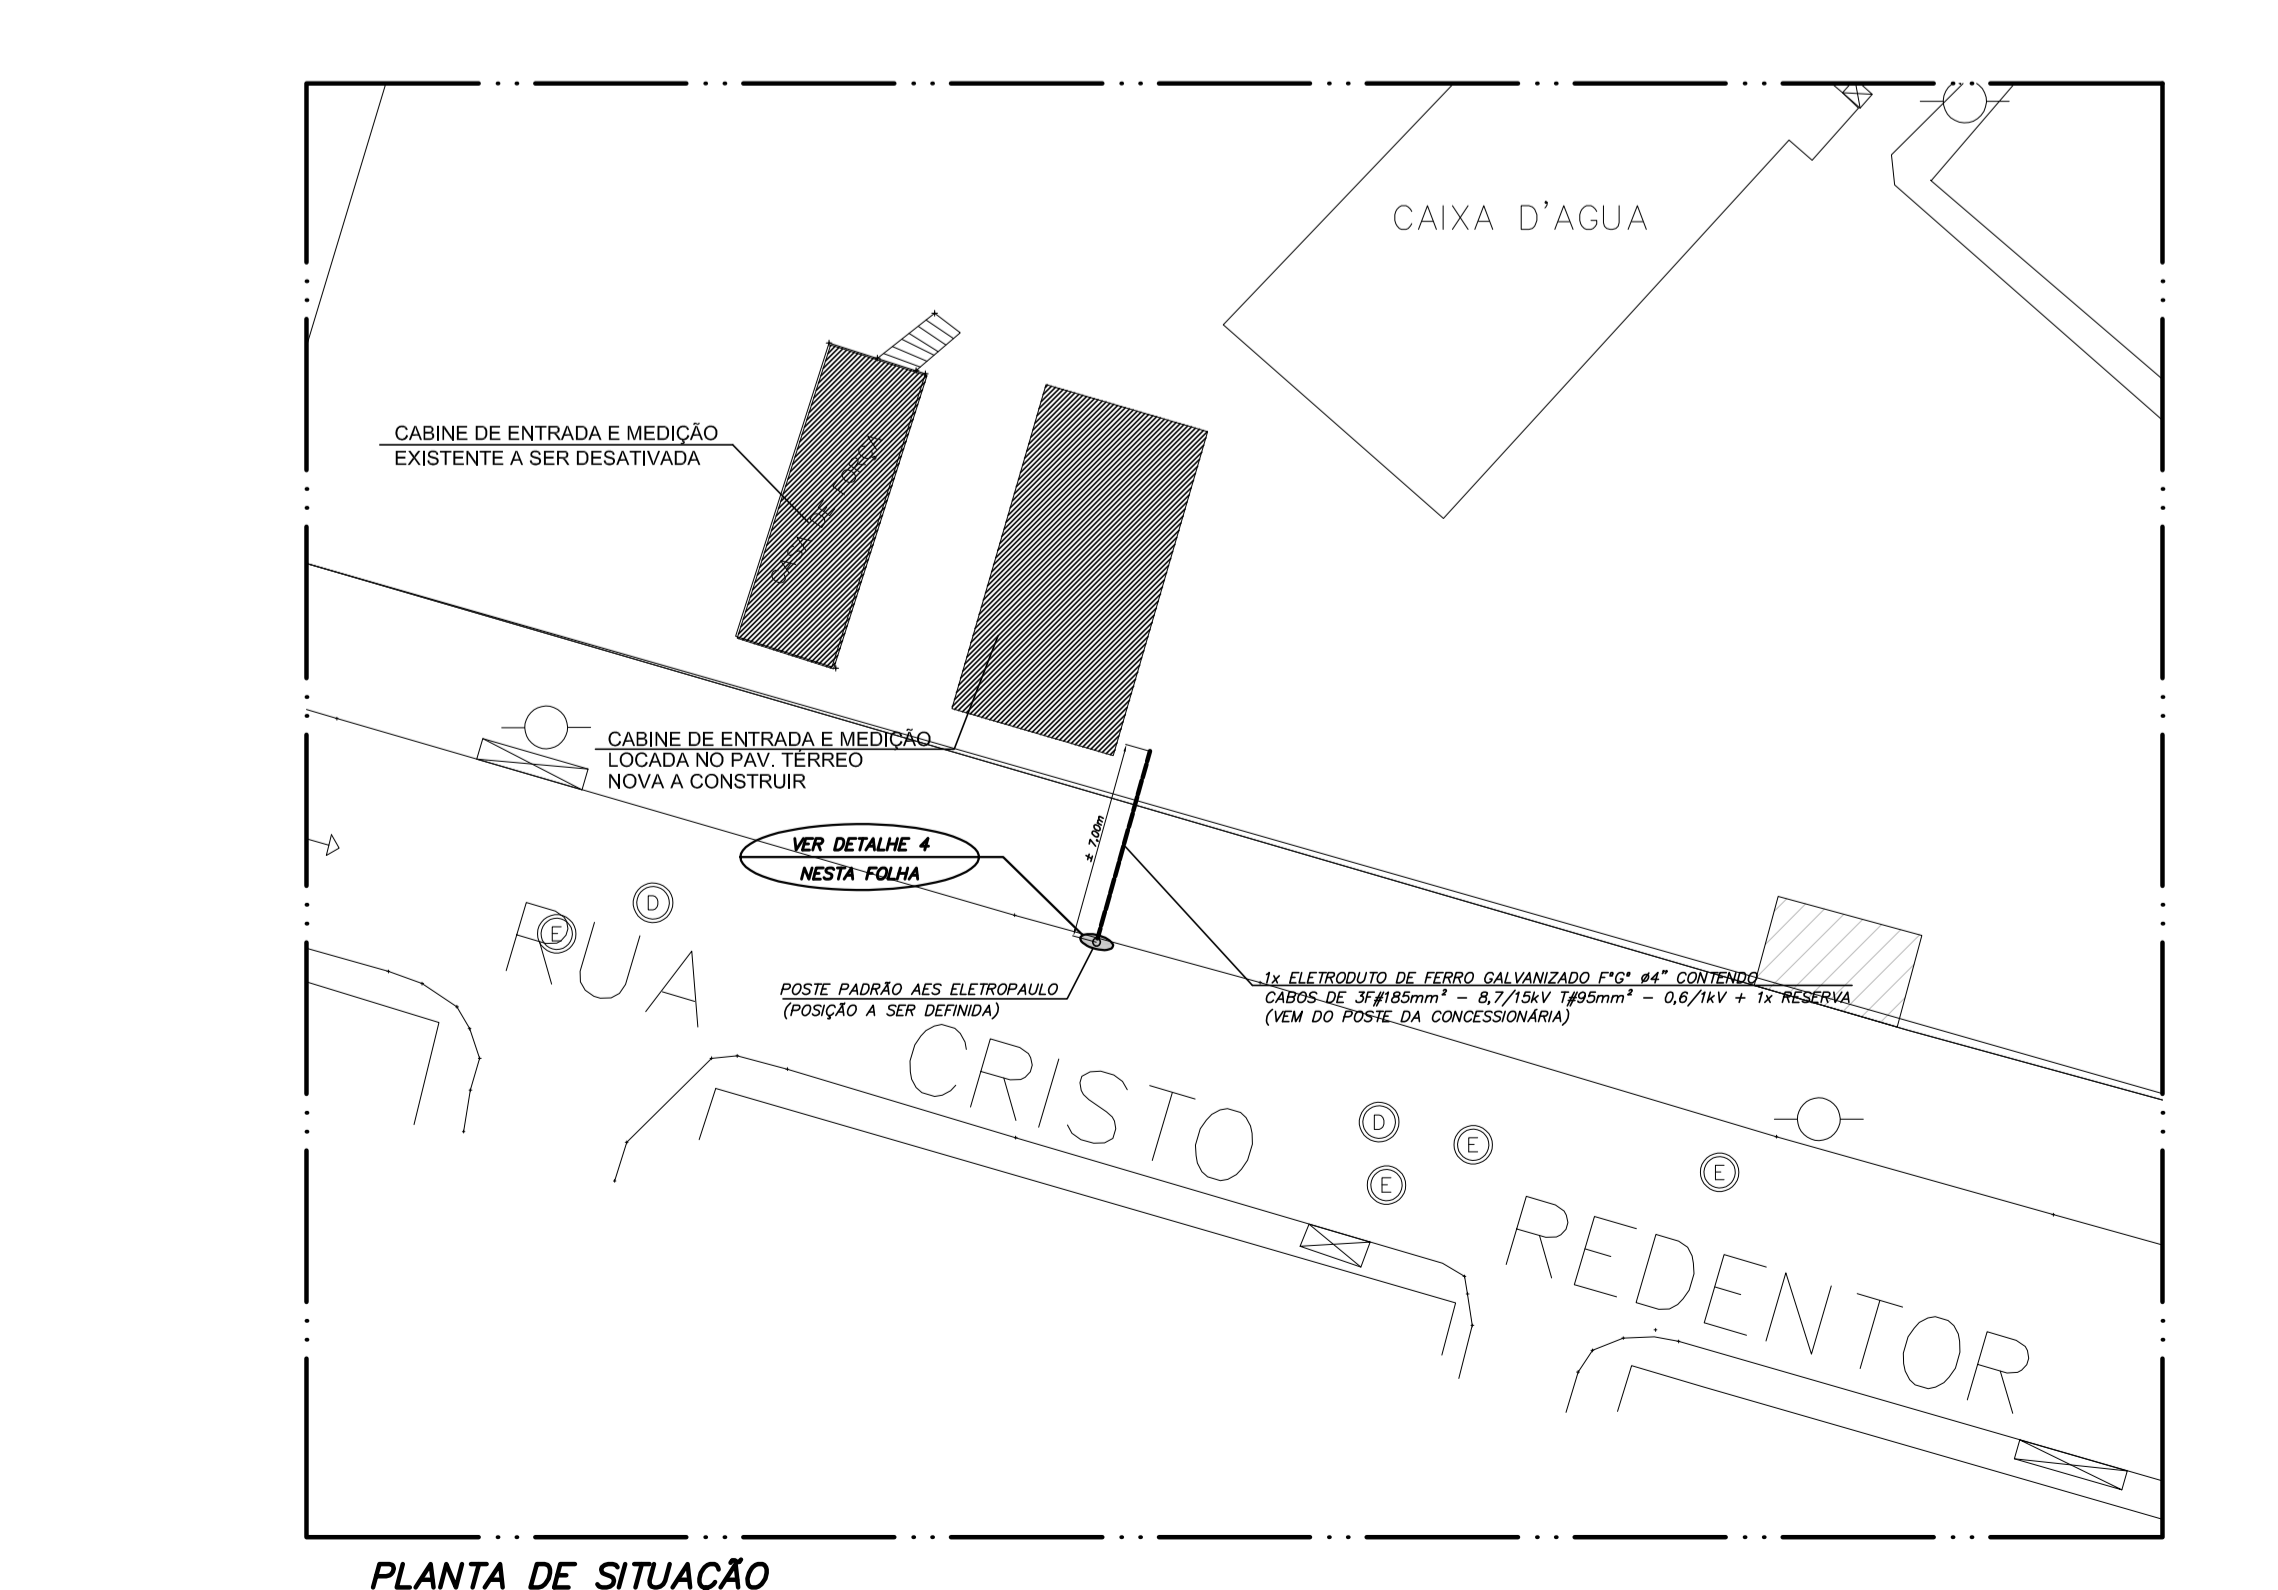


PLANTA DE SITUAÇÃO
SEM ESCALA

- NOTAS**
- 1 - TODAS AS ESTRUTURAS METÁLICAS NÃO DESTINADAS À CONDUÇÃO DE CORRENTE DEVERÃO SER SOLAMENTE ATERRADAS COM CABO DE COBRE NU #25mm².
 - 2 - FIXAR PRÓXIMO AS CHAVES SECCIONADORAS COM ABERTURA SEM CARGA PLACA DE ADERÊNCIA COM OS SEGUNTES QUES: TOTA CHAVE NÃO DEVERÁ SER MANOBRADA EM CARGA.
 - 3 - FIXAR NA PORTA DE ENTRADA DO POSTO PLACA DE ADERÊNCIA COM OS SEGUNTES QUES: TERMO DE MORTE - ALTA TENSÃO COM CÍRCULO INDICATIVO DE TAL PORTA.
 - 4 - DEVE SER EXECUTADO INTERPAINAMENTO ELÉTRICO E MECÂNICO (TIPO A3) ENTRE O DISJUNTOR GERAL E A CHAVE SECCIONADORA COM ABERTURA SEM CARGA, CONFORME DIAGRAMA UNIFILAR.
 - 5 - FIXAR JUNTO AO CABO RESERVA PLACA DE ADERÊNCIA COM OS SEGUNTES QUES: TERMO DE MORTE - CABO ENERGIZADO.
 - 6 - O CABO RESERVA DE MEIA TENSÃO DA ENTRADA DE ENERGIA DEVE POSSUIR COMPIMENTO SUFICIENTE PARA QUE POSSA SUBSTITUIR QUALQUER UM DOS CABOS EFETIVOS.
 - 7 - OS ABRANDOS DOS CABOS DE MEIA TENSÃO NOS TERMINAIS DEVEM SER LIGADOS À TERRA E AO NEUTRO COM CABO #25mm².
 - 8 - OS CABOS DE MEIA TENSÃO DEVEM TER IDENTIFICAÇÃO DAS FASES A, B E C.
 - 9 - A FIM DE FACILITAR OS SERVIÇOS NO CASO DE EVENTUAL MANUTENÇÃO.
 - MANEJA DE BORNACHA SOLANTE, CLASSE 2 (20KV) PARA SEREM UTILIZADAS EM POSTOS ONDE A TENSÃO NOMINAL É DE 25KV.
 - PROTETOR FACIAL OU ÓCULOS DE SEGURANÇA.
 - CASQUETE DE SEGURANÇA CLASSE B.
 - ESTRAÇO-ISOLADO, COMPOSTO DE MADEIRA OU MATERIAL NÃO CONDUTOR E TAPETE DE BORNACHA SOLANTE.
 - CALÇADO DE PROTEÇÃO CONTRA RISCOS DE QUES ELÉTRICO.
 - CHAVES DOS CUBÍCULOS.
 - 10 - A INSTALADORA DEVE CONTACTAR A CONCESSIONÁRIA PARA OBTENÇÃO DOS TRANSFORMADORES DE CORRENTE E DE TENSÃO DAS MEDIÇÕES, PARA POSSIBILITAR SUA INSTALAÇÃO NOS CUBÍCULOS COMPACTOS.
 - 11 - A QUANTIDADE DE NESTES DE ATERRAMENTO INDICADA EM PLANTA E UMA ESTIMATIVA, DEVEM SER ADEQUADAS, TANTO QUANTO NECESSÁRIAS E/O INICIAR O ATRAMENTO QUIMICO DO SOLO, PARA OBTENÇÃO DA RESISTÊNCIA MÁXIMA DE 10 OHMS EM QUALQUER ÉPOCA DO ANO.
 - 12 - TODOS OS CUBÍCULOS DE MEIA TENSÃO SÃO COMPACTOS.
 - 13 - OS TIPOS E TIPO DE PAINES DE MEIA TENSÃO DEVERÃO SER CONFIRMADOS APÓS O ESTUDO DE SELEÇÃO DA SEM EXECUÇÃO E APROVAÇÃO NA CONCESSIONÁRIA.
 - 14 - OS FIORES DE PROTEÇÃO DOS TRANSFORMADORES DEVEM SER CONFIRMADOS ANTES DOS FABRICANTES DOS MEDIÇOS, EM FUNÇÃO DA POTÊNCIA DOS TRANSFORMADORES.
 - 15 - AS DIMENSÕES INDICADAS ESTÃO EM METROS.
 - 16 - OS CABOS DE MEIA TENSÃO DEVEM POSSUIR IDENTIFICAÇÃO DAS FASES: SENDO: FASE A - VERMELHA; FASE B - AZUL; FASE C - MARROM.
 - 17 - DESENHOS COMPLEMENTARES DESTA PLANTA: DIAGRAMA UNIFILAR VER FOLHA: H-007-PP-DA-PB-01-DWT.
 - 18 - DEVERÁ SER EXECUTADA UMA BANDEIRA DE FECHAMENTO SOBRE A PORTA DE ACESSO DO CABINE DE ENTRADA E DE MEDIÇÃO PARA MANEJAR A ENTRADA E SAÍDA DOS EQUIPAMENTOS (C)1,80 x (H)0,60m.
 - 19 - VER INFRAESTRUTURA DE ALARME DE INCÊNDIO, TELEFONA, DETECÇÃO DE FUMAÇA, AUTOMAÇÃO E SEGURANÇA NO PROJETO DE SISTEMAS ELÉTRICOS.

IMPORTANTE


- A DISPOSIÇÃO DOS PAINES DE BAIXA TENSÃO, ASSIM COMO SUAS RESPECTIVAS CANALETAS DE PISO, DEVERÃO SER CONFIRMADAS PELA INSTALADORA ANTES DA INSTALAÇÃO DAS DIMENSÕES DOS PAINES ADEQUADOS.
- AS INFRAESTRUTURAS DE DERIVAÇÃO E ALIMENTAÇÃO DOS QUADROS ELÉTRICOS ESTÃO INDICADAS NA PLANTA DE ALIMENTAÇÕES. VER FOLHA: H-007-PP-FAT-PP-01-MP.

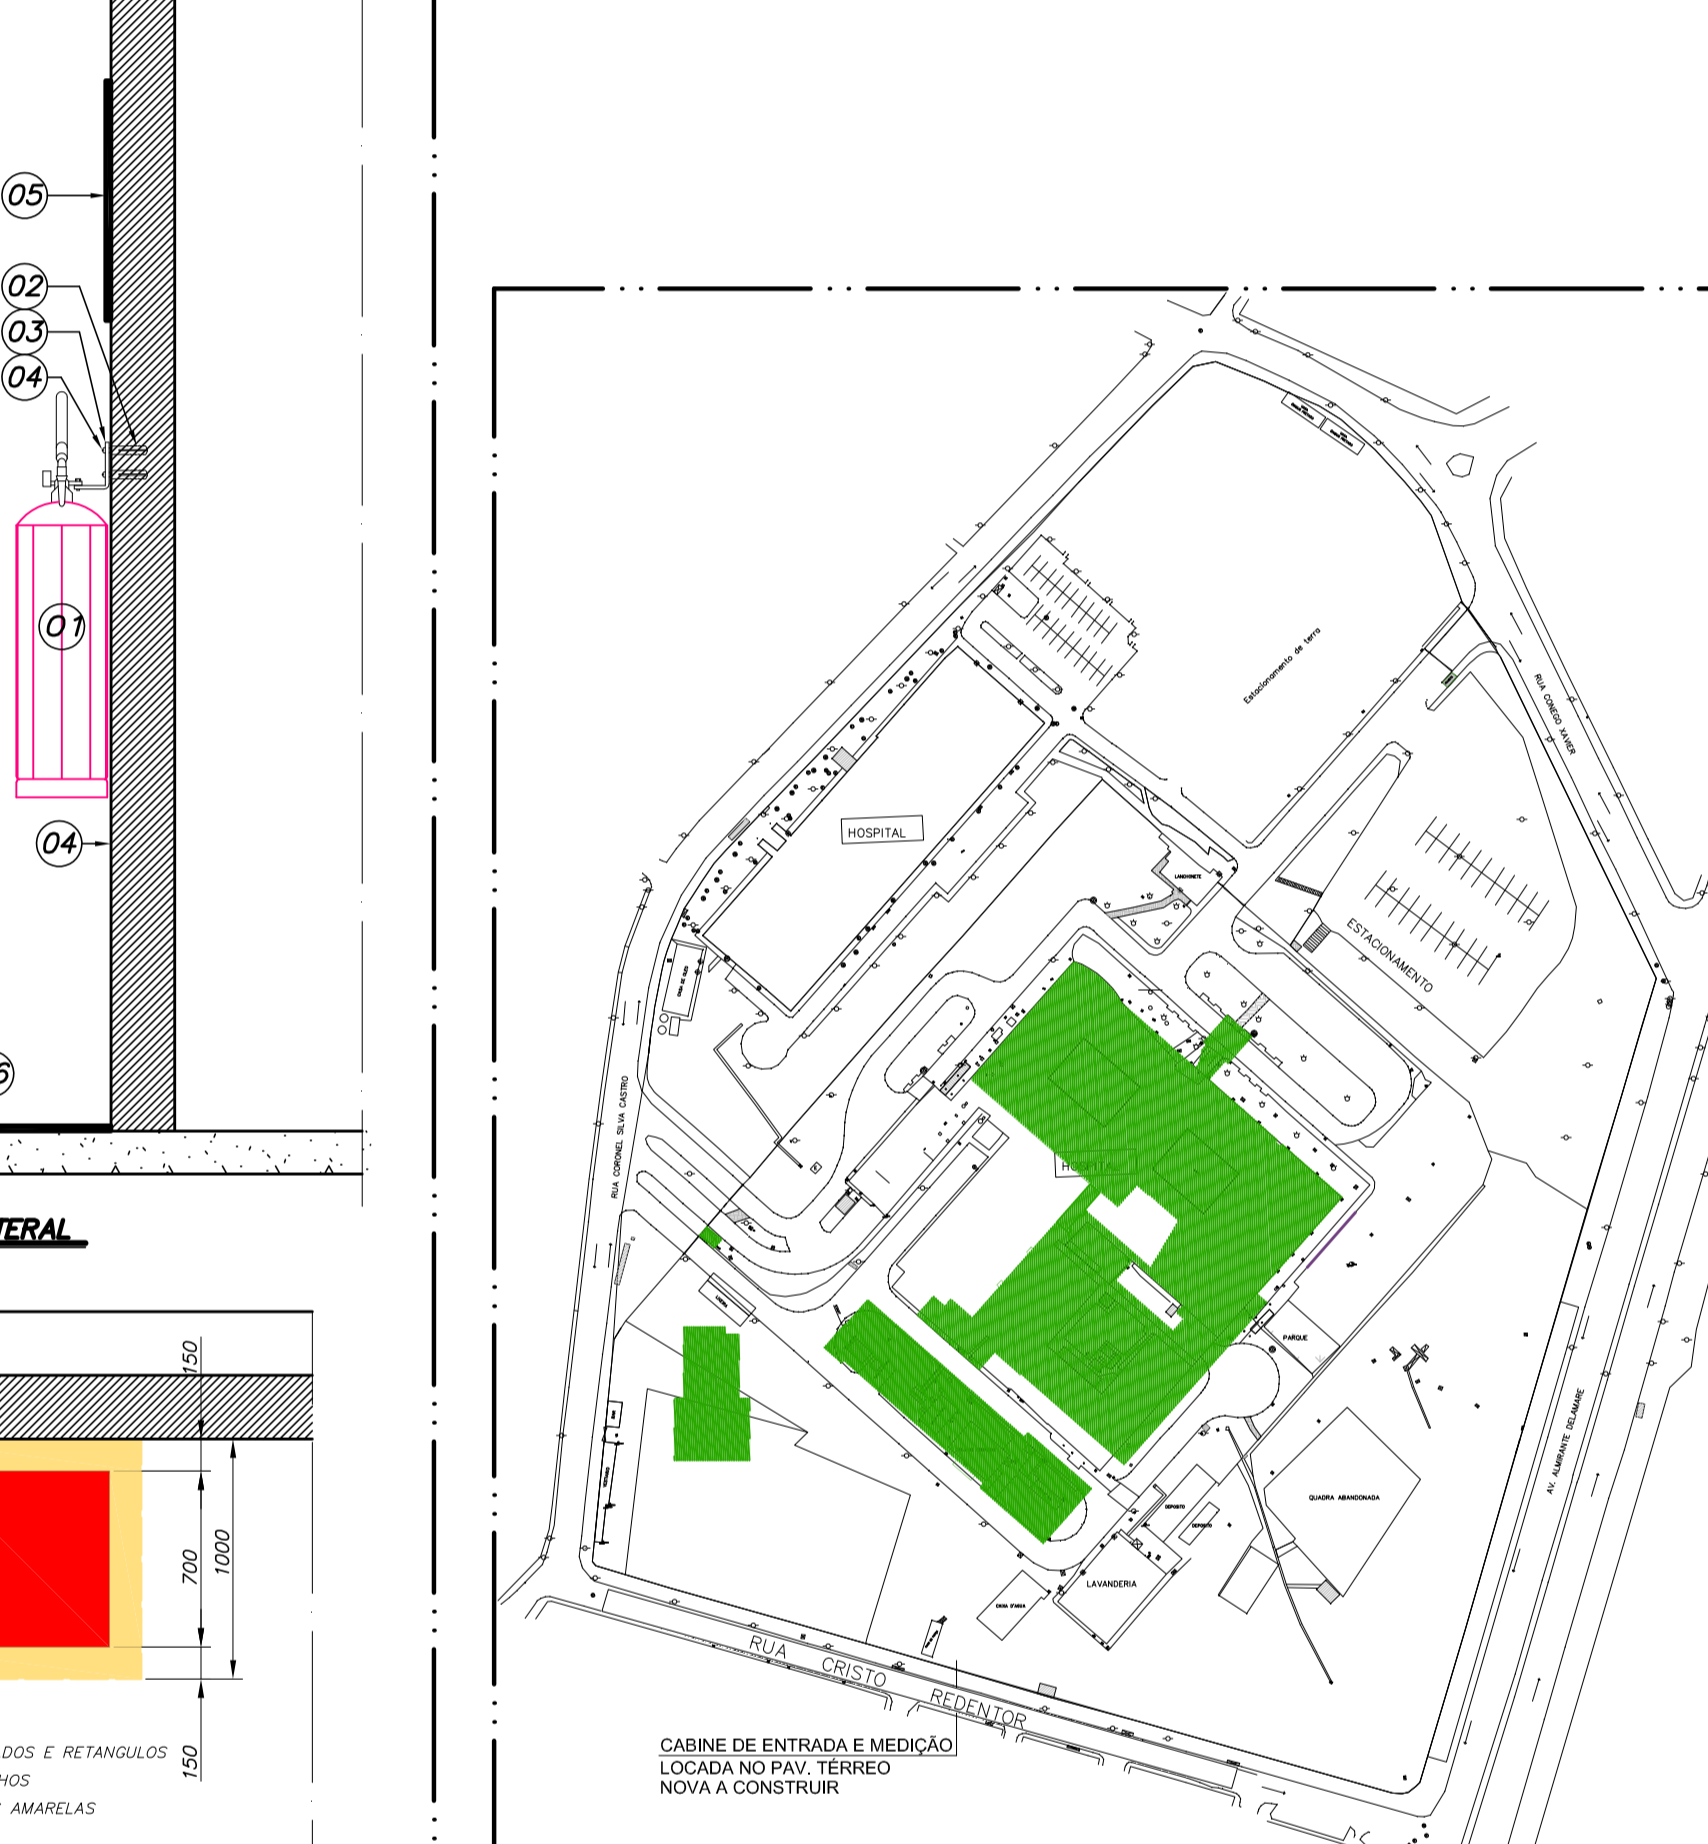

PLANTA DE LOCALIZAÇÃO
SEM ESCALA

ITEM	DESCRIÇÃO
01	EXTINTOR DE INCÊNDIO PORTÁTIL - TIPO CO2-6kg
02	BUNCHA TIPO DE NYLON
03	SUPORTE METÁLICO
04	PAREDE DE ALVENARIA OU CONCRETO
05	SITA COM INDICAÇÃO DE EXTINTOR DE INCÊNDIO
06	PINTURA NO PISO ÁREA DO EXTINTOR DE INCÊNDIO

DETALHE 1 - INSTALAÇÃO DE EXTINTOR DE INCÊNDIO
SEM ESCALA

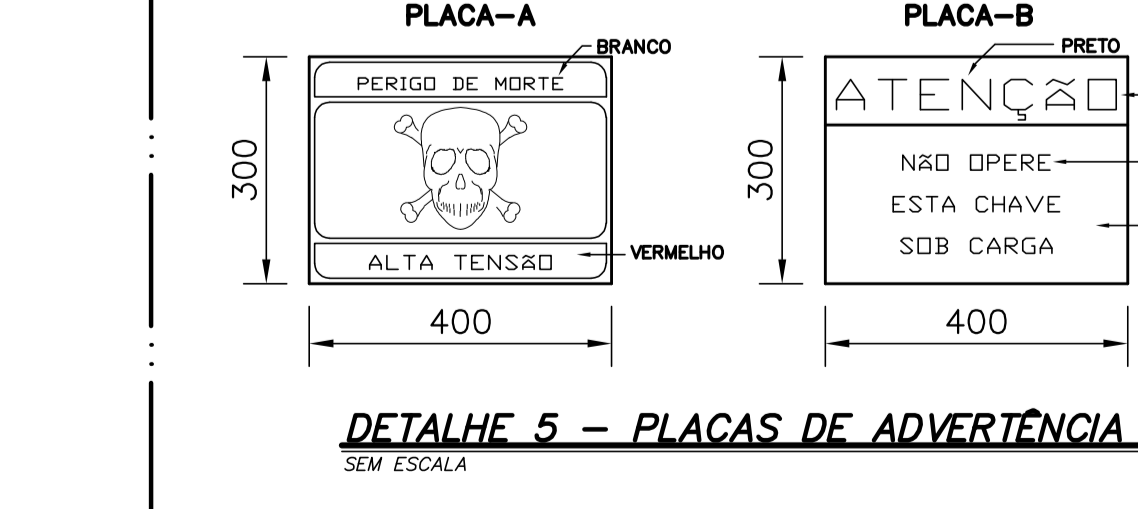

DETALHE 5 - PLACAS DE ADVERTÊNCIA
SEM ESCALA

NOTAS

- 1 - CONFERIR MEDIDAS NO LOCAL.
- 2 -
- 3 -
- 4 -
- 5 -
- 6 -
- 7 -
- 8 -
- 9 -
- 10 -
- 11 -

RAFA arquitetura

RUA GOMES DE CARVALHO, 85 - SÃO CLEMENTE, Nº 452 - JARDIM SÃO CARLOS - SÃO PAULO - SP

RUA GOMES DE CARVALHO, 85 - JARDIM SÃO CARLOS - SÃO PAULO - SP

TEL/FAX: (11) 3045-1677 - TEL/FAX: (11) 2534-2874

www.rafaarquitectura.com.br

SECRETARIA DE ESTADO DA SAÚDE

HOSPITAL HÉLIOPÓLIS

RUA CONGO XAMER, 278 - SACOMA - SÃO PAULO - SP

CABINE DE ENTRADA E MEDIÇÃO

PLANTA, QUES, ATERRAMENTO, ILUM. E TOMADAS

PROJETO BÁSICO

H-007 DET-01

26/08/2015

Ar. Dr. Gabriela Cristina Aguiar, nº 188, 2º andar - São Paulo/SP - Cep: 05413-000 - Tel: 11 3133-8400 - Fax: 11 3133-8402

Proj. RAFA

Ar. M. ANTONIO DIZOUL FERNANDES

Ar. M. CRISTINA GOMES JOTTEN

Ar. CAMILO CINQUESTE

Arq.º nº 14000208

Arq.º nº 1400274.DWG - 16/05/2017